

- Quadro elettrico**
- Apparecchio a parete, corpo in alluminio estruso, a fascio diretto e indiretto, con n.2 lampada fluorescente da 39W, cablata con alimentatore elettronico, con kit per accensione permanente e di emergenza (in emergenza si accende una sola lampada), IP40
 - Apparecchio a plafone o incasso, corpo e telaio in lamiera d'acciaio con bordo stretto, schermo in lastra piana di policarbonato prismaticizzato, con n.2 lampada fluorescente da 36W, cablata con alimentatore elettronico, con kit per accensione permanente e di emergenza (in emergenza si accende una sola lampada), IP54
 - Apparecchio a plafone o incasso, corpo e telaio in lamiera d'acciaio con bordo stretto, schermo in lastra piana di policarbonato prismaticizzato, con n.2 lampada fluorescente da 18W, cablata con alimentatore elettronico, con kit per accensione permanente e di emergenza (in emergenza si accende una sola lampada), IP54
 - Apparecchio a plafone ad alto rendimento con diffusore in policarbonato, classe 1, IP 55, riflettore diffusore, n lampada fluorescente da YY W, cablata con alimentatore elettronico
 - Plafoniera compatta stagna IP65, per fissaggio a parete, corpo e diffusore in policarbonato, con n.2 lampada fluorescente compatte da 18W, con reattore standard
 - Proiettore asimmetrico in alluminio pressofuso, con attrezzature di raffreddamento, Vetro temperato sp. 5 mm, IP66IK08 secondo le EN 60529 con lampade a LED 60X1.6W - 4000K - 11040lm - 530mA
 - Apparecchio di illuminazione di emergenza, lampada fluorescente compatta da 18W, autonomia 1 ora
 - Apparecchio di illuminazione di emergenza a bandiera per indicazione vie di esodo, lampada fluorescente compatta da 18W, autonomia 1 ora
 - Apparecchio a plafone in policarbonato infrangibile, IP65, con n.2 lampade fluorescenti compatte da 22W e da 40W, con reattore elettronico
 - Asciugacapelli-asciugamani da parete a pulsante
 - Sensore per accensione e spegnimento automatico luci
 - Pulsante
 - N.2 presa bipasso 10/16A, IP55, di cui una con alveoli laterali
 - Presse CEE 17 2P+T 16A interbloccata e prese CEE 17 3P+T 16A interbloccata, IP55
 - Pulsante con tirante e rotizzatore
 - Attacco fisso
 - Torre faro con n.15 proiettori a joduri metallici da 400W per l'illuminazione della tribuna e parte della piscina scoperta e n.5 proiettori a con n.60 led da 1,6W ciascuno alimentati da gruppo statico di continuità per l'illuminazione di emergenza
 - Apparecchio di illuminazione per arredo urbano in alluminio pressofuso e diffusore in policarbonato con schermo lamellare per direzionare verso il basso il fascio luminoso, CL II, IP65, lampada fluorescente compatta da 42W, su palo in resina poliestere 3,5 metri fuori terra
 - Apparecchio di illuminazione incassato a parete, in nylon colore grigio infrangibile stabilizzato ai raggi UV, diffusore in policarbonato infrangibile ed autoestingente V2, stabilizzato ai raggi UV, CL II, IP65, lampada fluorescente compatta da 18W
 - Pannello fotovoltaico da 250 Wp, al silicio policristallino
 - Cavidotto realizzato con tubazione in polietilene a doppia parete corrugato Ø90 e con cavi FG7R 0,6-1kV
 - Apparecchio di illuminazione di tipo stradale, ottica cut-off, classe di isolamento II, lampada sodio alta pressione tubolare SAP-T da 150 W su palo in acciaio da 10 metri fuori terra
 - n.2 Apparecchio di illuminazione di tipo stradale, ottica cut-off, classe di isolamento II, lampada sodio alta pressione tubolare SAP-T da 100 W su palo in acciaio da 10 metri fuori terra
 - Pozzetto di derivazione 40x40x50 cm con chiusura in ghisa carrabile

COMUNE DI PALERMO
Area Tecnica della Riqualificazione Urbana e delle Infrastrutture
 Ufficio Edilizia Pubblica, Cantiere Comunale e Autoparco
Progetto Definitivo

Piscina Comunale Scoperta
 Progetto per la realizzazione della tribuna e servizi annessi

PROGETTO GENERALE
 ADEGUATO AL PARERE CONI
 POS. - CIS-2014-0015 DEL 18/04/2014


Coordinatore della Progettazione: Arch. Rosalia Collura **RUP:** Arch. Paola Malda

Gruppo di Progettazione:
 Arch. Francesco La Cerva, Arch. Bruno Cirrillo, Ing. Giuseppe Letizia,
 Ing. Leonardo Triolo, Arch. Roberto Pitarresi, Arch. Liliana Palara,
 Arch. Giuseppina Luzzo, Esp. Prog. Arch. Vincenzo Garraffa,
 Esp. Geom. Giuseppe Soldano, Dott. Antonio La Barbera

Studio Geologico: Dott. Giuseppe Viri

Coordinatore della sicurezza: Arch. Fabio Citelli

Progetto
Impianto elettrico e illuminazione
 Piano terra **B.13.3.1**
 Scala: 1/100

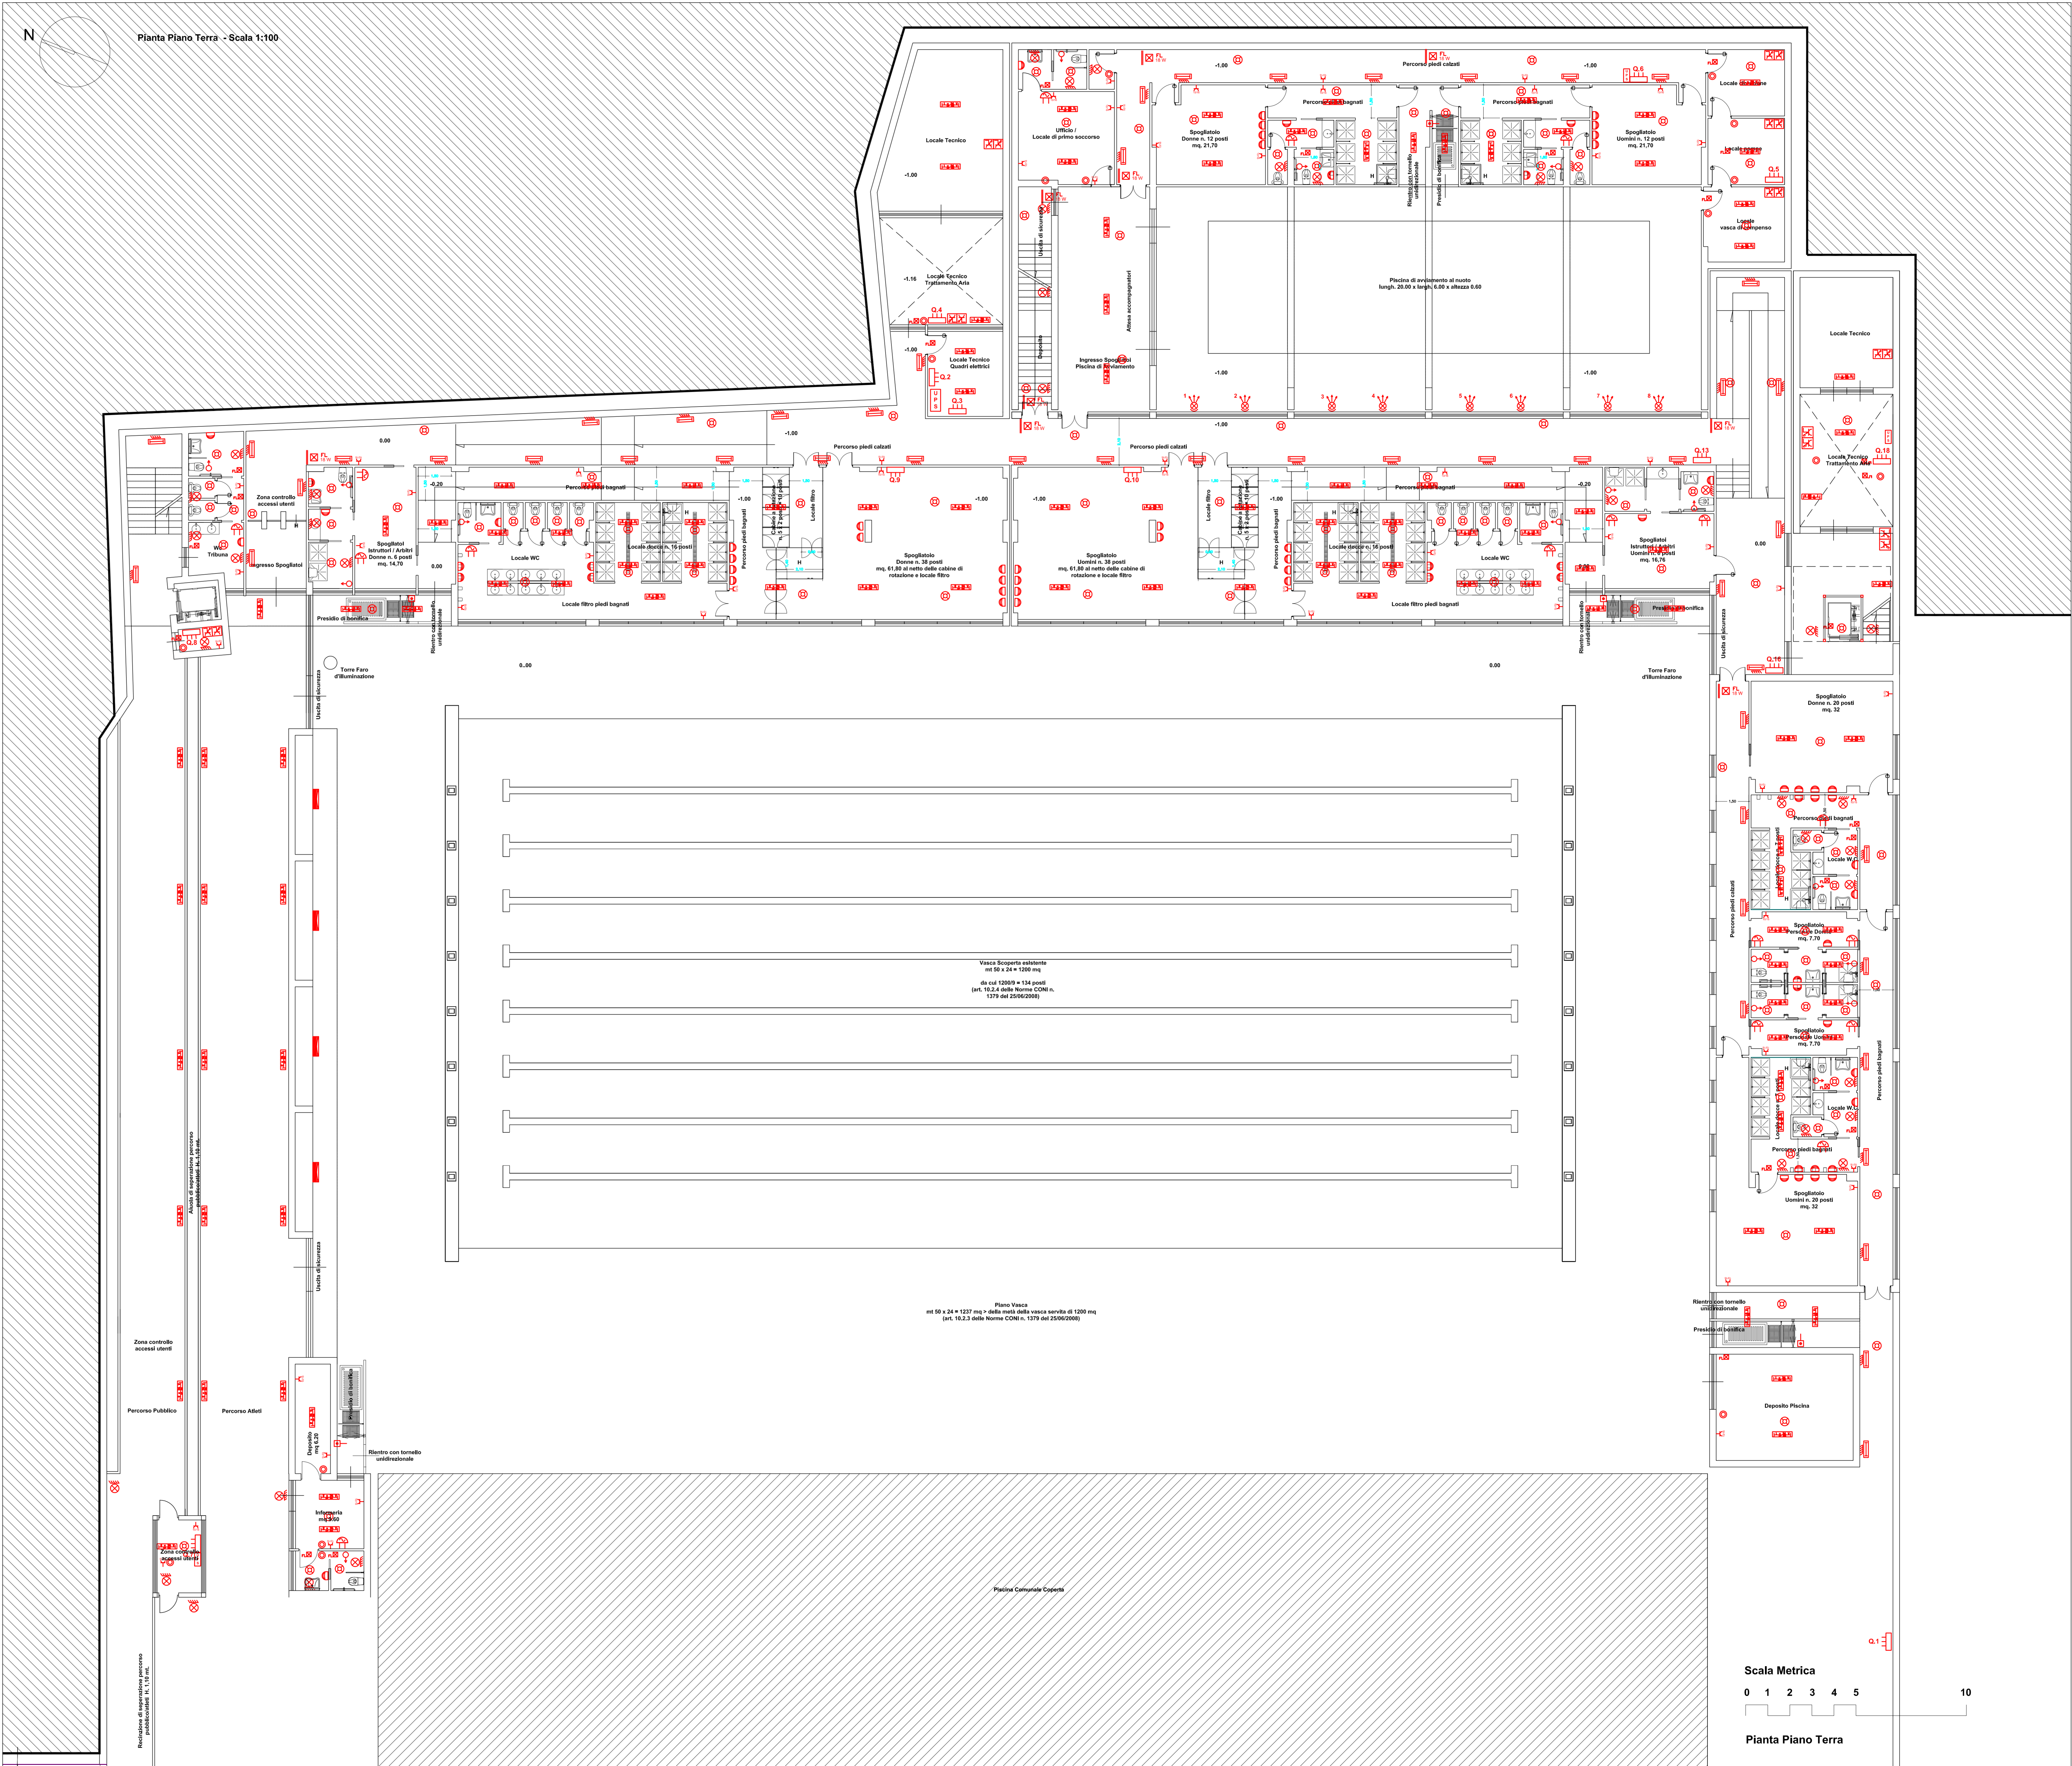

Scala Metrica
 0 1 2 3 4 5 10

Pianta Piano Terra